

Документация по планировке территории

Проект планировки территории и проект межевания территории для размещения объекта энергетики регионального значения: «Перемычка от ВЛ 330 кВ Южная -Фрунзенская к ВЛ 110 кВ Курская - Волокно с отпайкой на ПС ПТФ» в рамках реализации инвестиционного проекта ПАО «Россети»: «Строительство аварийной перемычки от ВЛ 330 кВ Белгород - Лебеди к ОРУ 110 кВ ПС 330 кВ Белгород и ОРУ 110 кВ ПС 330 кВ Лебеди с выполнением заходов проводом АС 300; от ВЛ 330 кВ Южная - Фрунзенская к ВЛ 110 кВ Курская - Волокно с отпайкой на ПС ПТФ проводом АС 150 и ВЛ 110 кВ Фрунзенская - Томаровка № 2»

Том 4. Материалы по обоснованию проекта планировки территории

Графическая часть

2024 г.

Общество с ограниченной ответственностью
«НОВИКОМ»

ОГРН 1083123022058, ИНН 3123190910, КПП 312301001

тел/факс (4722) 26-14-62
e-mail: belnovikom@yandex.ru
www.belnovikom.ru

Документация по планировке территории

Проект планировки территории и проект межевания территории для размещения объекта энергетики регионального значения: «Перемычка от ВЛ 330 кВ Южная -Фрунзенская к ВЛ 110 кВ Курская - Волокно с отпайкой на ПС ПТФ» в рамках реализации инвестиционного проекта ПАО «Россети»: «Строительство аварийной перемычки от ВЛ 330 кВ Белгород - Лебеди к ОРУ 110 кВ ПС 330 кВ Белгород и ОРУ 110 кВ ПС 330 кВ Лебеди с выполнением заходов проводом АС 300; от ВЛ 330 кВ Южная - Фрунзенская к ВЛ 110 кВ Курская - Волокно с отпайкой на ПС ПТФ проводом АС 150 и ВЛ 110 кВ Фрунзенская - Томаровка № 2»

Том 4. Материалы по обоснованию проекта планировки территории

Графическая часть

Директор

Гончаренко О.Г.



г. Белгород 2024

Состав документации по планировке территории

Обозначение	Наименование
	Том 1. Основная часть проекта планировки территории. Положение о размещении линейных объектов
Раздел 1	Сведения о размещении объекта энергетики на территории
	Том 2. Основная часть проекта планировки территории. Графическая часть
	Чертеж границ зон планируемого размещения линейных объектов
	Том 3. Материалы по обоснованию проекта планировки территории. Пояснительная записка
Раздел 1	Исходная разрешительная документация
Раздел 2	Обоснование размещения линейного объекта
Раздел 3	Сведения о пересечениях проектируемого объекта с другими объектами капитального строительства
Раздел 4	Состав материалов и результаты инженерных изысканий
	Том 4. Материалы по обоснованию проекта планировки территории. Графическая часть
	Схема расположения элементов планировочной структуры территории
	Схема использования территории в период подготовки проекта планировки территории, схема конструктивных и планировочных решений
	Схема организации улично-дорожной сети и движения транспорта
	Схема границ зон с особыми условиями использования территорий, особо охраняемых природных территорий, лесничеств
	Схема границ территорий, подверженных риску возникновения чрезвычайных ситуаций природного и техногенного характера
	Том 5. Основная часть проекта межевания территории. Текстовая часть
	Текстовая часть проекта межевания
	Том 6. Основная часть проекта межевания территории. Графическая часть
	Чертеж межевания территории
	Том 7. Материалы по обоснованию проекта межевания. Графическая часть
	Материалы по обоснованию проекта межевания территории. Пояснительная записка
	Чертеж материалов обоснования проекта межевания территории
	Пояснительная записка

Подп. и дата	Взам. инв. №	Инв. №

**ПРОЕКТ ПЛАНРИРОВКИ ЛИНЕЙНОГО ОБЪЕКТА
«Перемычка от ВЛ 330 кВ Южная -Фрунзенская к ВЛ 110 кВ
Курская - Волокно с отпайкой на ПС ПТФ»
«**

Материалы по обоснованию проекта планировки территории						Стадия	Лист	Листов
						П/П		

ООО «НОВиКОМ»

СОДЕРЖАНИЕ

Наименование	Стр.
Состав документации планировки территории	
Том 4. Материалы по обоснованию проекта планировки территории. Графическая часть	4
Схема расположения элементов планировочной структуры территории	6
Схема использования территории в период подготовки проекта планировки территории, схема конструктивных и планировочных решений	7
Схема организации улично-дорожной сети и движения транспорта	8
Схема границ зон с особыми условиями использования территорий, особо охраняемых природных территорий, лесничеств	9
Схема границ территорий, подверженных риску возникновения чрезвычайных ситуаций природного и техногенного характера	10

Инв. №	Подп. и дата	Взам. инв. №

Пояснительная записка


В связи со спецификой проектируемой территории в составе материалов по обоснованию проекта планировки территории не разрабатывались следующие чертежи:

- схема границ территорий объектов культурного наследия. В границах территории, в отношении которой осуществляется подготовка проекта планировки отсутствуют объекты культурного наследия;
- схема вертикальной планировки территории, инженерной подготовки и инженерной защиты территории.

Инв. №	Подп. и дата	Взам. инв. №

Изм.	Кол. уч	Лист	№док.	Подп.	Дата	ПРОЕКТ ПЛАНИРОВКИ ЛИНЕЙНОГО ОБЪЕКТА «Перемычка от ВЛ 330 кВ Южная -Фрунзенская к ВЛ 110 кВ Курская - Волокно с отпайкой на ПС ПТФ»	Лист
							4

Схема расположения элементов планировочной структуры территории

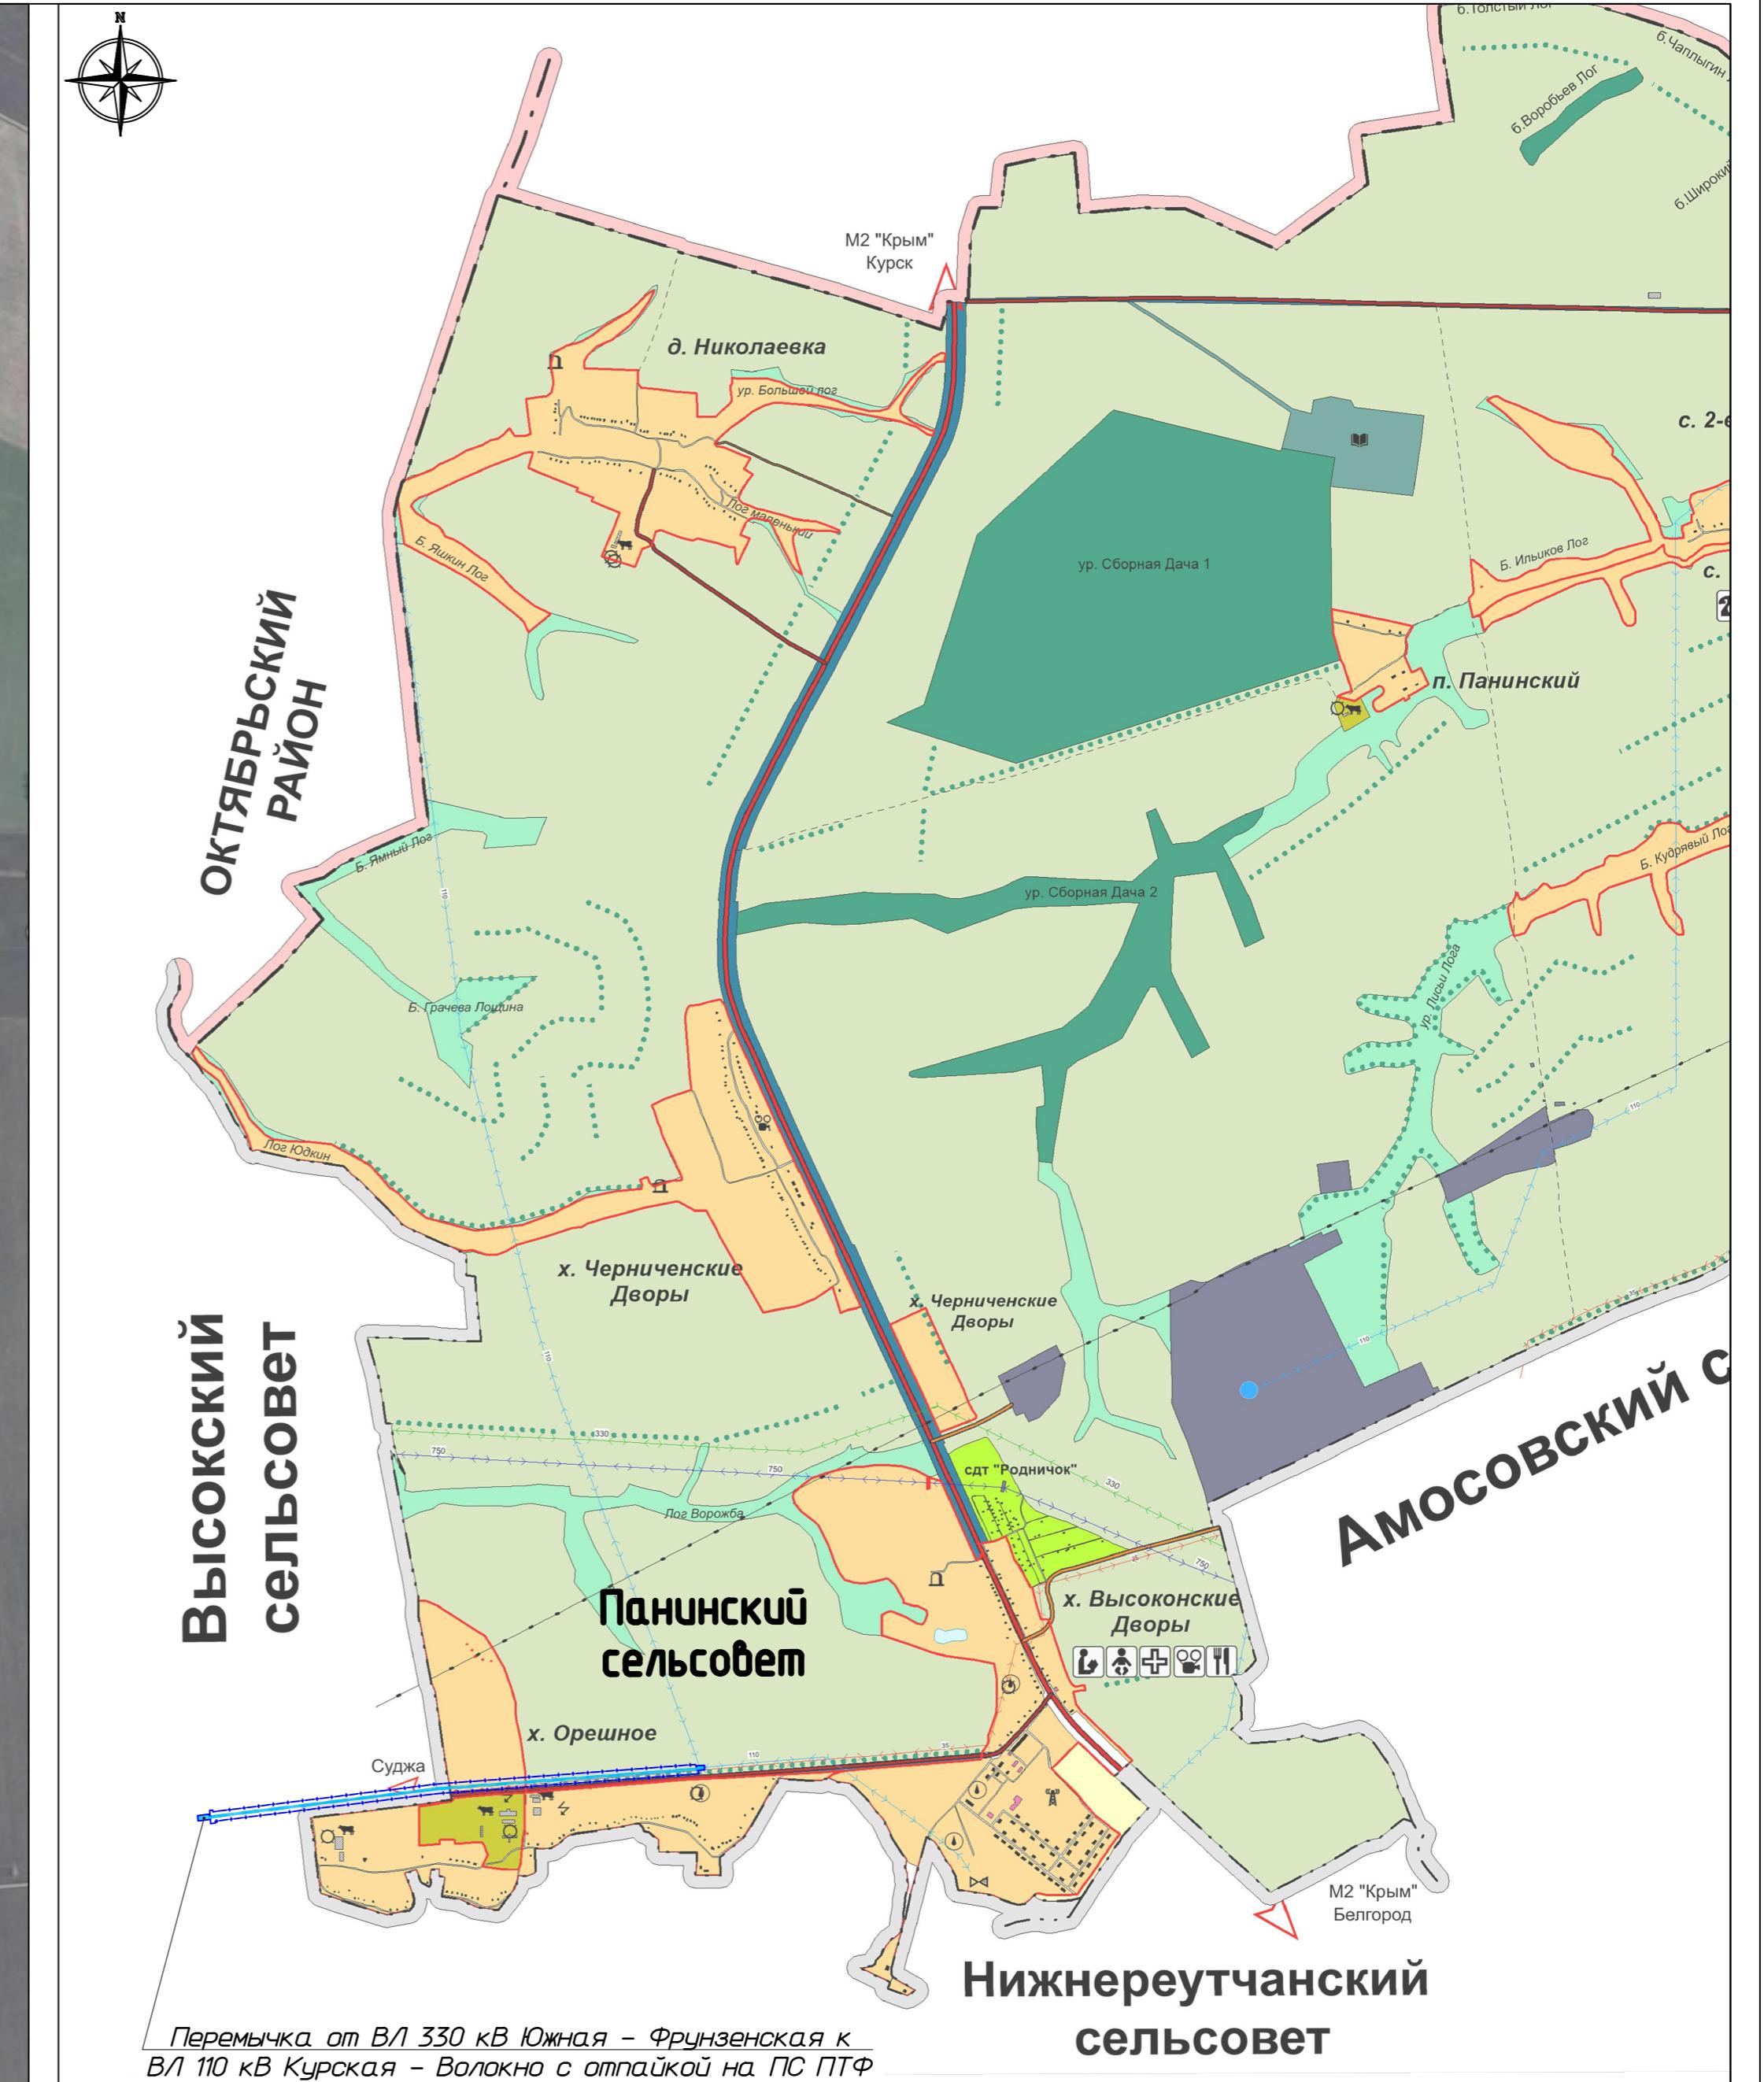

Изм.	Колич.	Лист № док.	Подп.	Дата	Стадия	Лист	Листов
ГИП	Гончаренко	Без			РАЗДЕЛ 1		
Нач.отд.					МАТЕРИАЛЫ ПО ОБОСНОВАНИЮ		
Гл.спец.	Гончаренко	Без			ПРОЕКТА ПЛАНИРОВКИ ТЕРРИТОРИИ		
Начер.							
Н.конкр.					Схема расположения элементов		
Инженер					планировочной структуры территории		

ПРОЕКТ ПЛАНИРОВКИ И ПРОЕКТ МЕЖЕВАНИЯ ТЕРРИТОРИИ ЛИНЕЙНОГО ОБЪЕКТА «Перемычка от ВЛ 330 кВ Южная – Фрунзенская к ВЛ 110 кВ Курская – Волокно с отпайкой на ПС ПТФ»

ООО 'НОВИКОМ'


Масштаб 1:30000

Копировал






Схема организации улично-дорожной сети и движения транспорта

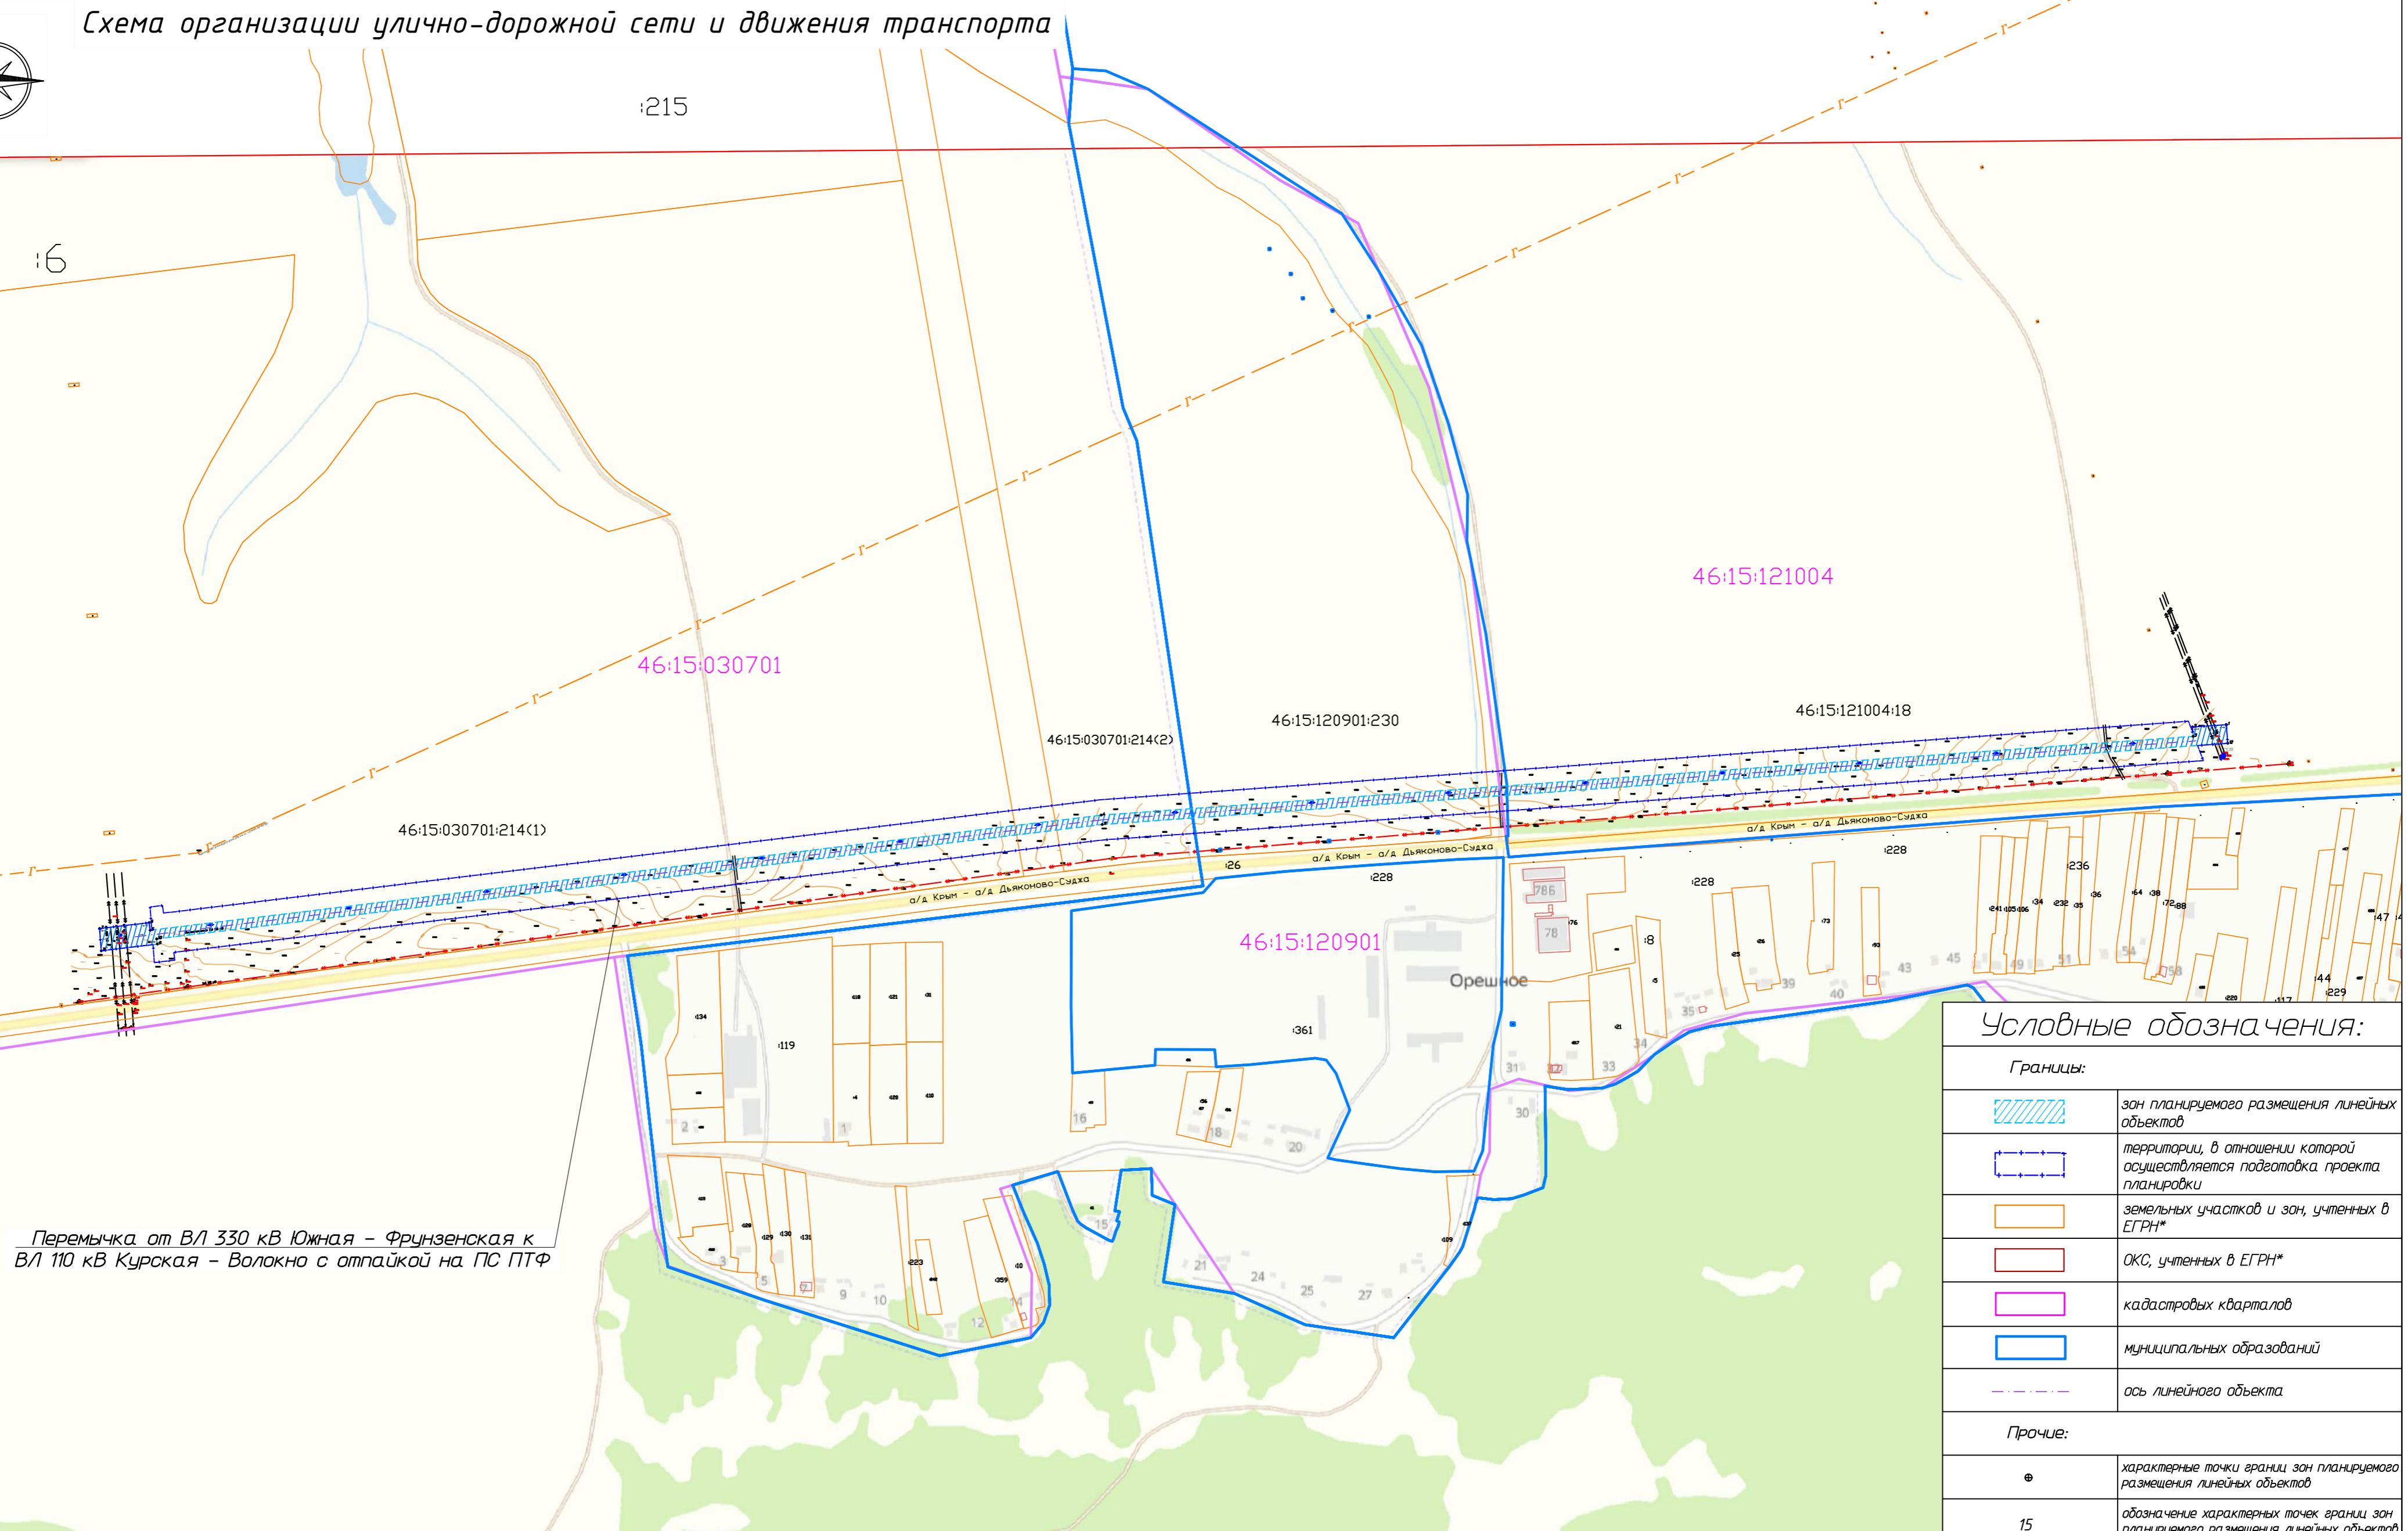

1. На схеме организации улично-дорожной сети и движения транспорта отображаются:
- границы территории, в отношении которой осуществляется подготовка проекта планировки;
 - границы зон планируемого размещения линейных объектов, устанавливаемые в соответствии с нормами отвода земельных участков для конкретных видов линейных объектов;
 - границы зон планируемого размещения линейных объектов, подлежащих реконструкции в связи с изменением их местоположения;
 - категории улиц и дорог;
 - линии внутридворовых проездов и проходов в границах территории общего пользования, границы зон действия публичных сервитутов;
 - остановочные пункты наземного общественного пассажирского транспорта, входы (выходы) подземного общественного пассажирского транспорта;
 - объекты транспортной инфраструктуры с выделением эстакад, путепроводов, мостов, тоннелей, объектов внеуличного транспорта, железнодорожных вокзалов, пассажирских платформ, сооружений и устройств для хранения и обслуживания транспортных средств (в том числе подземных) и иных подобных объектов в соответствии с региональными и местными нормативами градостроительного проектирования;
 - хозяйственные проезды и скотопрогоны, сооружения для перехода диких животных;
 - основные пути пешеходного движения, пешеходные переходы на одном и разных уровнях;
 - направления движения наземного общественного пассажирского транспорта;
 - иные объекты транспортной инфраструктуры с учетом существующих и прогнозных потребностей в транспортном обеспечении территории.
2. Основные пути пешеходного движения - по обочинам.
3. Входы (выходы) подземного общественного пассажирского транспорта, хозяйственные проезды и скотопрогоны, сооружения для перехода диких животных не нанесены, ввиду отсутствия таких объектов.

Изм.	Кодич.	Лист	№ док.	Подп.	Дата	ПРОЕКТ ПЛАНИРОВКИ И ПРОЕКТ МЕЖЕВАНИЯ ТЕРРИТОРИИ ЛИНЕЙНОГО ОБЪЕКТА: «Перемычка от ВЛ 330 кВ Южная - Фрунзенская к ВЛ 110 кВ Курская - Волокно с отпайкой на ПС ПТФ»		
Г.И.П.	Гончаренко							
Нач.отм.								
Гл.спец.	Гончаренко							
Нач.гр.								
Н.контр.								
Инженер								
РАЗДЕЛ 1 ПРОЕКТ ПЛАНИРОВКИ ТЕРРИТОРИИ			Стадия	Лист	Листоб	PП	1	5
Схема организации улично-дорожной сети и движения транспорта Масштаб 1:5000						ООО "НОВИКОМ" 		

Копировано

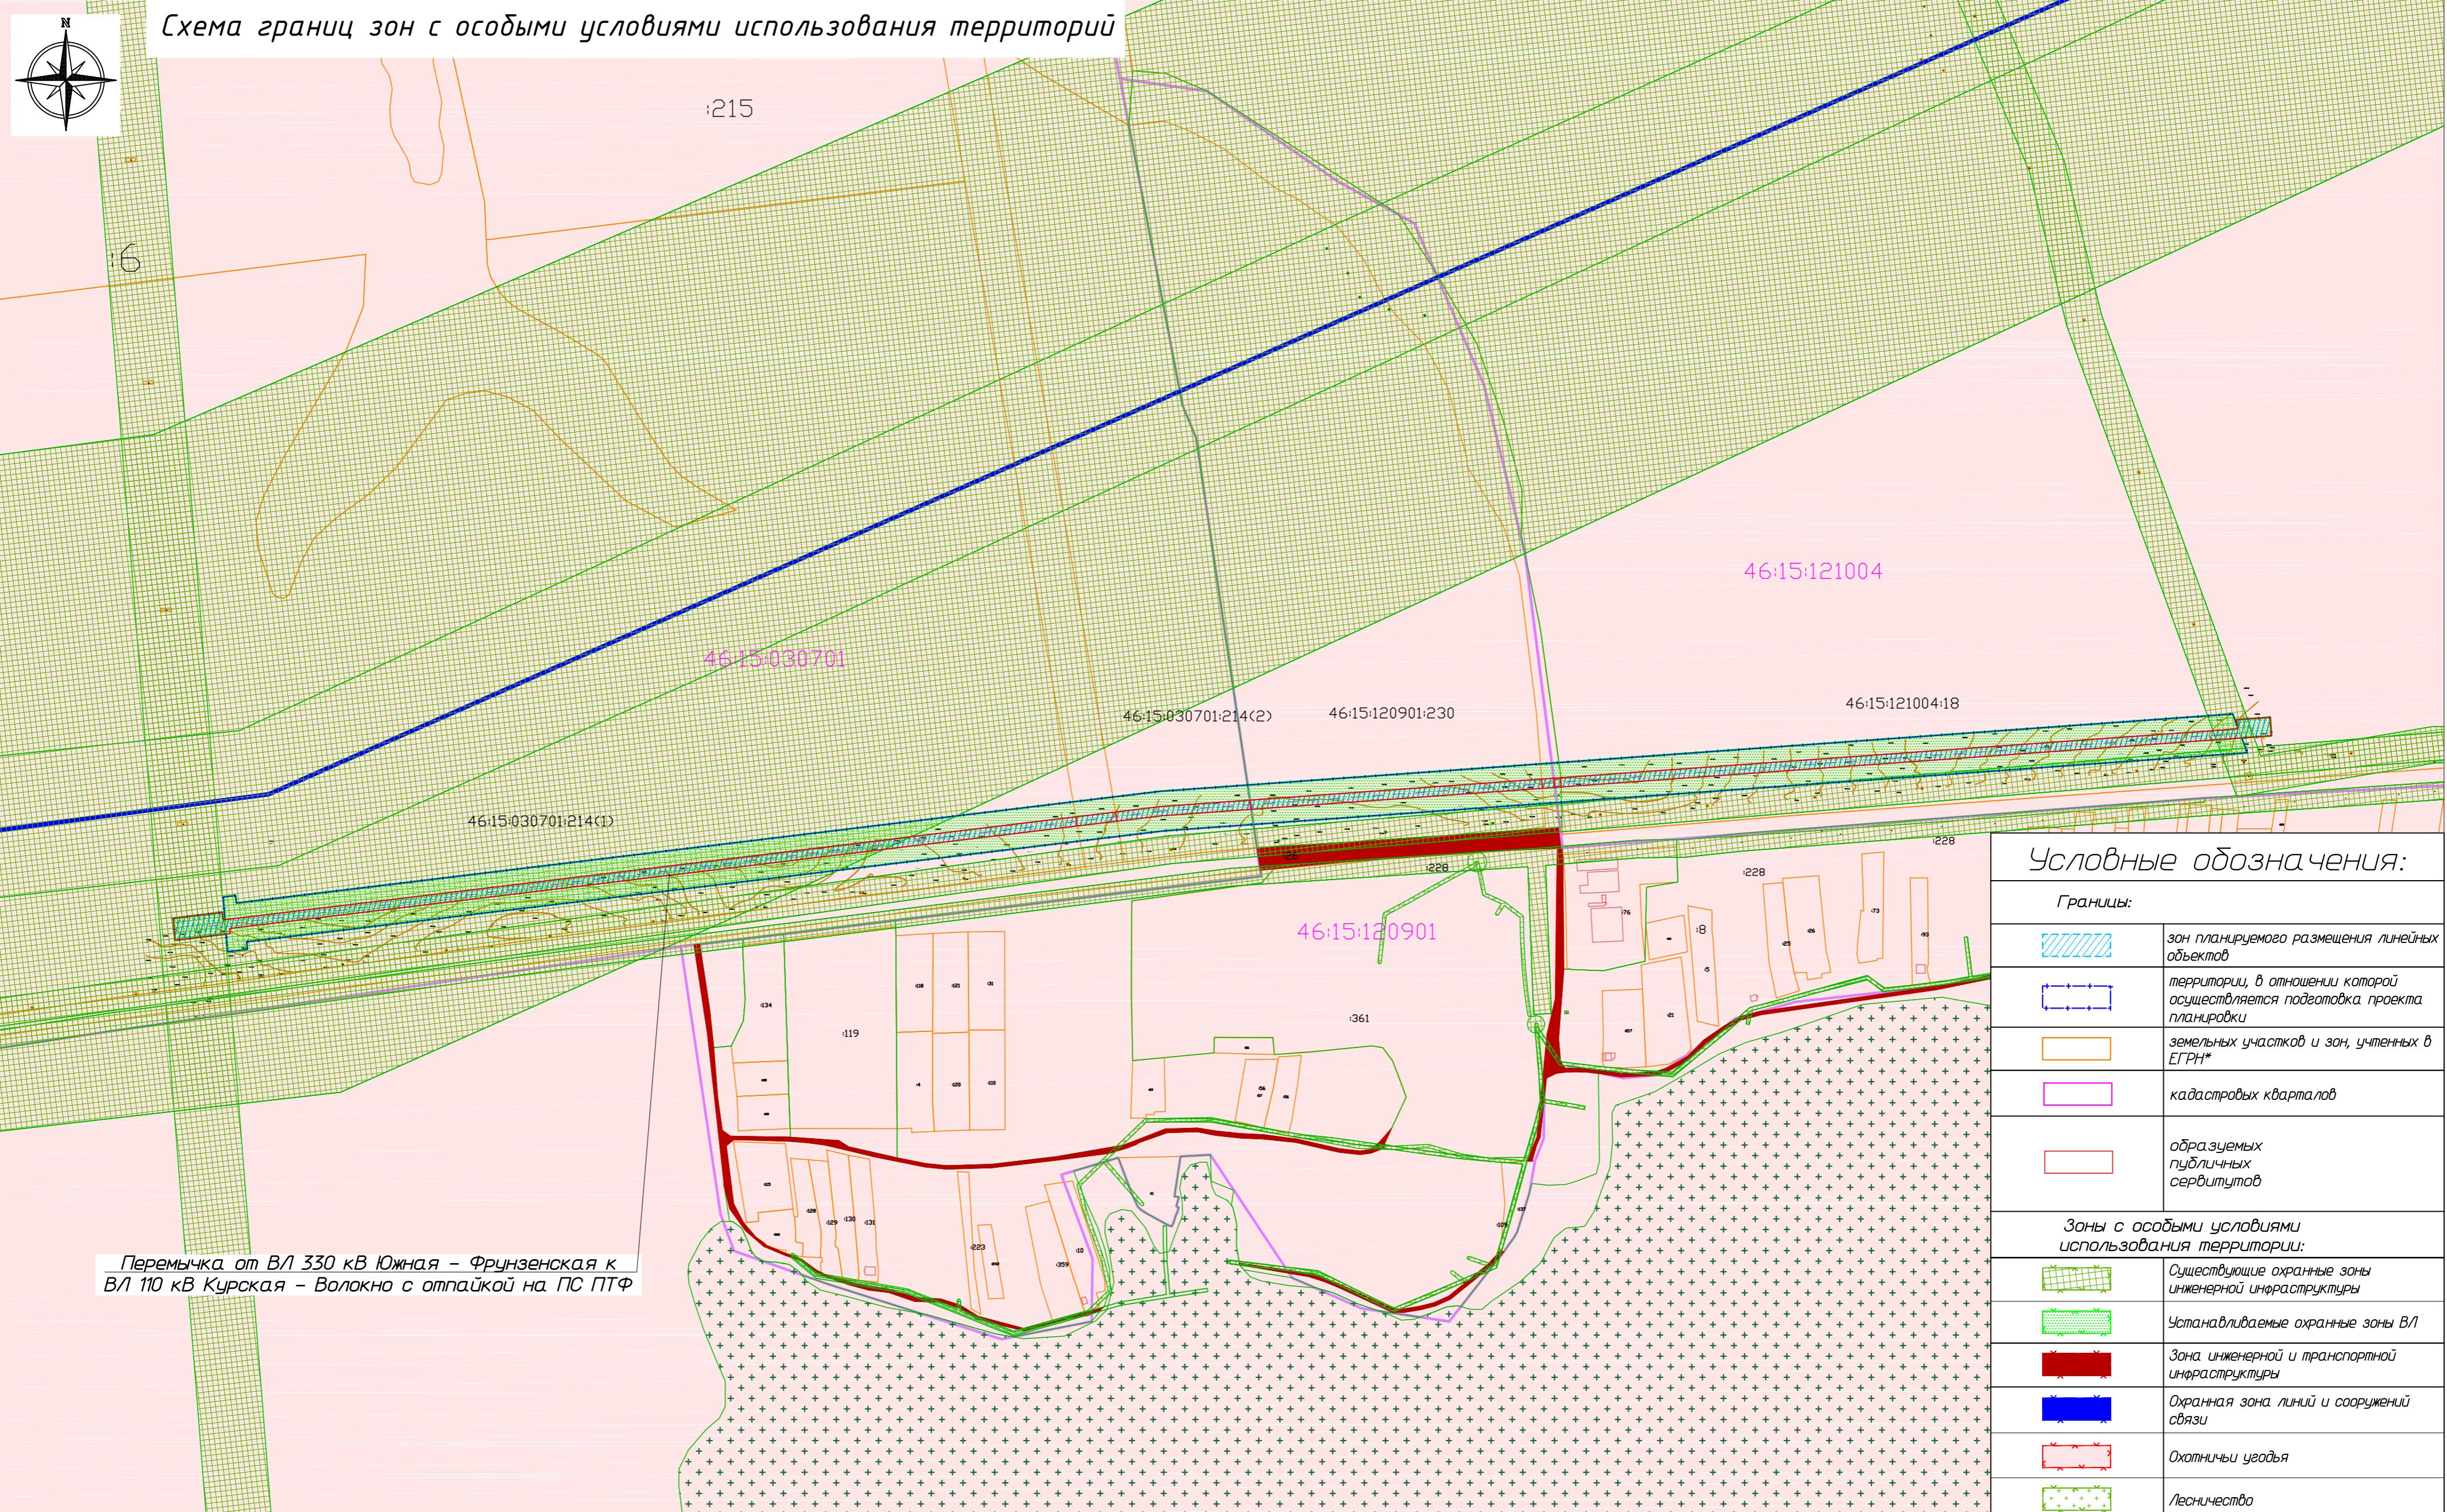

1. На схеме границ зон с особыми условиями использования территорий, особо охраняемых природных территорий, лесничеств отображаются:

- границы территории, в отношении которой осуществляется подготовка проекта планировки;
- границы зон планируемого размещения линейных объектов;
- границы зон планируемого размещения линейных объектов, подлежащих реконструкции в связи с изменением их местоположения;
- Границы зон с особыми условиями использования территорий:
 - установленные в соответствии с законодательством Российской Федерации;
 - подлежащие установлению, изменению в связи с размещением линейных объектов;
 - подлежащие установлению, изменению в связи с размещением линейных объектов, подлежащих реконструкции в связи с их переносом из зон планируемого размещения линейных объектов либо в границах зон планируемого размещения линейных объектов;
 - д) границы особо охраняемых природных территорий, границы лесничеств;

* Отображаются в целях информационной целостности чертежа и не подлежат утверждению.

Изм.	Колич.	Лист №	Н/док.	Подп.	Дата	ПРОЕКТ ПЛАНИРОВКИ И ПРОЕКТ МЕЖЕВАНИЯ ТЕРРИТОРИИ ЛИНЕЙНОГО ОБЪЕКТА: «Перемычка от ВЛ 330 кВ Южная - Фрунзенская к ВЛ 110 кВ Курская - Волокно с отпайкой на ПС ПТФ»	Стадия	Лист	Листов
ГИ П	Гончаренко					РАЗДЕЛ 1			
Нач.отд.						ПРОЕКТ ПЛАНИРОВКИ ТЕРРИТОРИИ			
Гл.спец.	Гончаренко								
Нач.гр.						Схема границ зон с особыми условиями использования территории			
Н.контр.						Масштаб 1:5000			
Инженер						ООО "НОВИКОМ"			

Копировал





1. На схеме границ территорий, подверженных риску возникновения чрезвычайных ситуаций природного и техногенного характера (пожар, взрыв, химическое, радиоактивное заражение, затопление, подтопление, оползень, карсты, эрозия и т.д.), отображаются:
 а) границы территории, в отношении которой осуществляется подготовка проекта планировки;
 б) границы зон планируемого размещения линейных объектов;
 в) границы зон планируемого размещения линейных объектов, подлежащих реконструкции в связи с изменением их местоположения;
 г) границы территорий, подверженных риску возникновения чрезвычайных ситуаций природного и техногенного характера (в соответствии с исходными данными, материалами документов территориального планирования, а в случае их отсутствия - в соответствии с нормативно-техническими документами).

ПРОЕКТ ПЛАНИРОВКИ И ПРОЕКТ МЕЖЕВАНИЯ ТЕРРИТОРИИ ЛИНЕЙНОГО ОБЪЕКТА:					
«Перемычка от ВЛ 330 кВ Южная – Фрунзенская к ВЛ 110 кВ Курская – Волокно с оттайкой на ПС ПТФ»					
Изм.	Код уч.	Лист	№ док.	Подп.	Дата
ГИП	Гончаренко	Без			
Нач.отд.					
Гл.спец.	Гончаренко	Без			
Нач.агр.					
Н.контр.					
Инженер					

РАЗДЕЛ 1
ПРОЕКТ ПЛАНИРОВКИ ТЕРРИТОРИИ
 ПП 1 5

Схема границ территорий, подверженных риску возникновения чрезвычайных ситуаций
 Масштаб 1:15000

ООО "НОВИКОМ"